




路線名	禅僧 神野工区 線 事業	業名 R 7波林 林開禅僧線神野 海陽町 開設工事(担い手確保型)
林道区分	森林基幹道級別	川区分 2 級 設計速度 2 0 KM/H
年 度	令和 7 年度 施工	主体 徳島県
名 称	平面図面	1 葉中 1 番
施工地	徳島県 海部郡 海陽町 相川	
縮尺	1/500 図面	前番号 1
審査者	設計	計者
測 点	NO. 60次BC. 30 ~ NO. 76次EC. 37	,

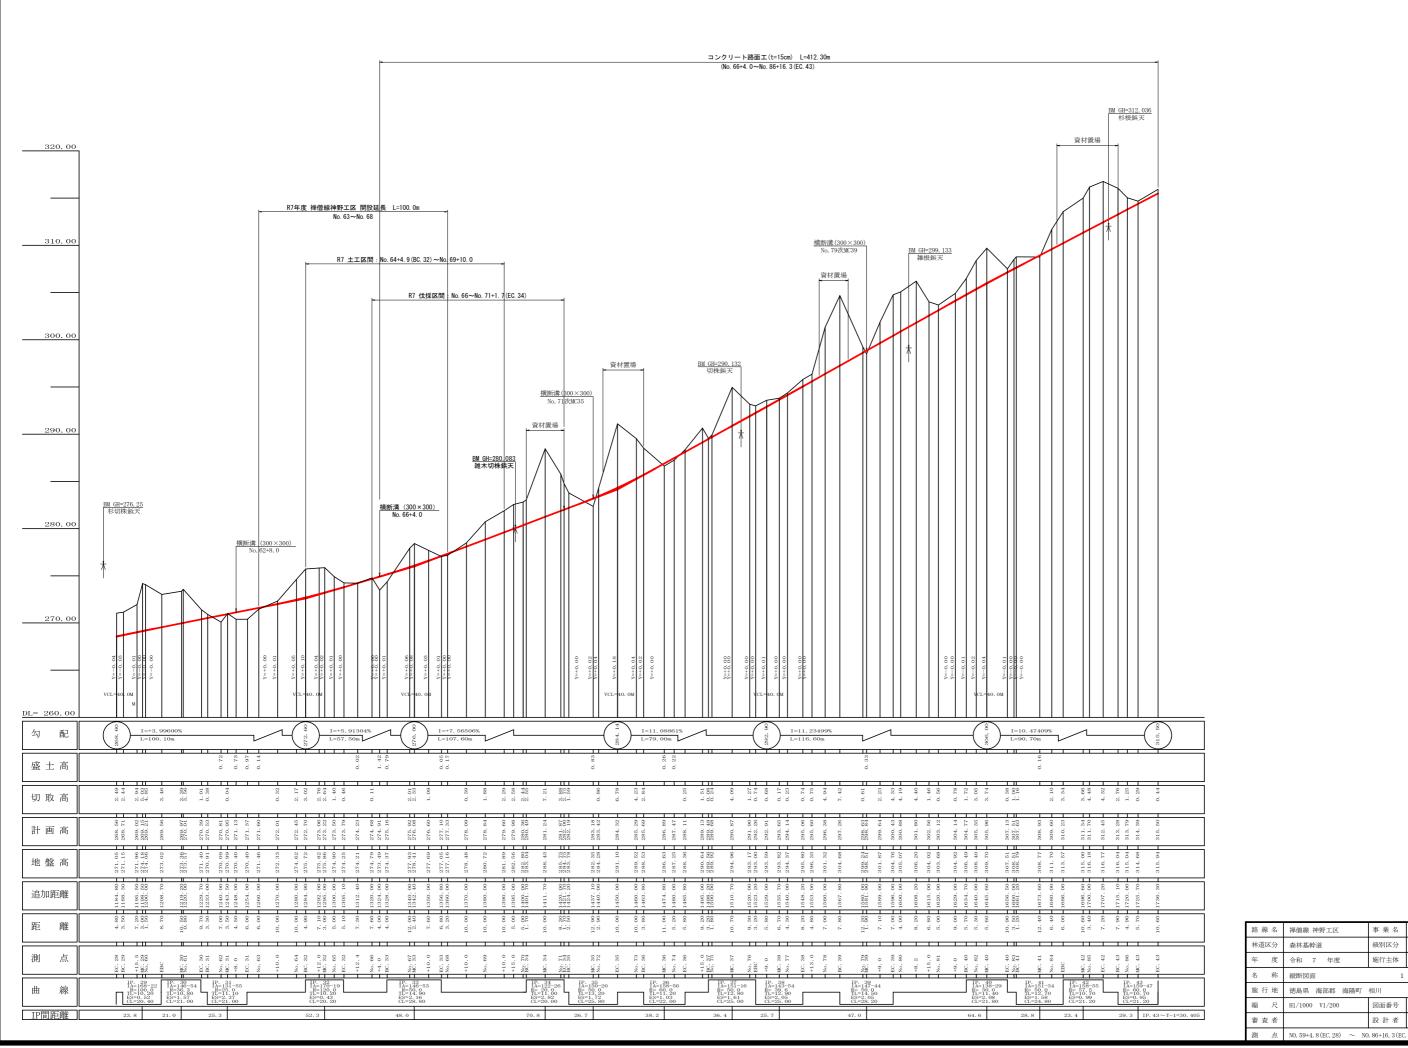


路線名	禅僧線 神野工区	事業名		林開禅僧線神野 (担い手確保型)	海陽町
林道区分	森林基幹道	級別区分	2級	設計速度	2 0 km/h
年 度	令和 7 年度	施行主体	徳島県		
名 称	縦断図面	1	葉中	1	番
施行地	徳島県 海部郡 海陽町	相川			
縮尺	H1/1000 V1/200	図面番号		2	
審査者		設計者			
測点	NO. 59+4. 8 (EC. 28) ~ NO	. 86+16. 3 (EC.	43)		

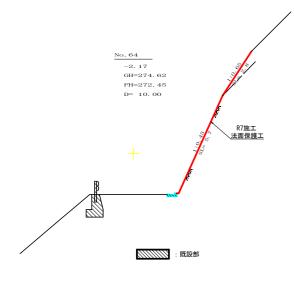


測点:	No. 64	点	問距離	10.00 m
偏心距離	(切 土:	- m,	盛 土:	- m)
	(法面左:	- m,	法面右:	- m)
名	称・種別・	細別	左側	右側
3+===/==##		礫質土	-	2.80
法面保護		軟岩 1 (A)	-	5.70

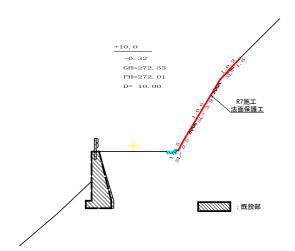

測点: +10.0 (EP側)		点問距離		10.00 m
偏心距離	(切 土:	- m,	盛 土:	- m)
1冊 化 叶色	(法面左:	- m,	法面右:	- m)
名	称・種別・	細別	左側	右側
法面保護		礫質土	-	1.60
広川水喪		軟岩 1 (A)	-	4. 40

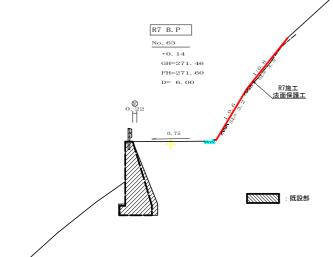


測点: No.63 (EP側)		点	問距離	6.00 m
偏心距離	(切 土:	- m,	盛 土:	- m)
	(法面左:	- m,	法面右:	- m)
名	称・種別・	細別	左側	右側
34-35/ID 9#b		礫質土	-	3.50
法面保護		軟岩 1 (A)	-	3.20

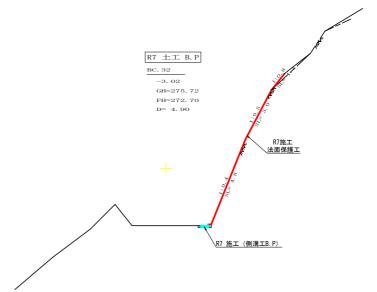


測点:	BC32	J.	活問距離	4.90 m
偏心距離	(切 土:	- m,	盛 土:	- m)
一個心に性	(法面左:	- m,	法面右:	- m)
名	称・種別・	細別	左側	右側
	人力	礫質土	0.00	
掘削	7.71	軟岩 (比率)	-	(10:0)
(切土)	⊬-tm	礫質土	-	
	片切	軟岩 (比率)	-	(10:0)
	路床盛土		1 -	
盛土	路体盛土		-	
	補強盛土		-	
掘削		礫質土	-	
(床堀)		軟岩 (比率)	-	(10:0)
m=)	埋戻 (前)		1 -	
埋戻し	埋戻 (後)	埋戻C	-	
Name of the last		礫質土	-	1.10
法面保護		軟岩 1 (A)	-	7.80
土羽	削取整形	礫質土	-	-
掘削		礫質土	-	
(側溝堀)		軟岩 (比率)	0.08	(10:0)
路面工	コンクリート	(t=15cm)	-	

路線名	禅僧 神野工区 線			林開禅僧線神野 設工事(担い手	確保型)
林道区分	森林基幹道	級別区分	2 級	設計速度	2 OKM/H
年 度	令和 7 年度	施工主体	徳島県	ţ	
名 称	横断図面	6	葉中	1	番
施工地	徳島県 海部郡 海陽町	相川			
縮尺	1/100	図面番号		3	
審査者		設計者			
測点	No. 63 ~ No. 64次BC. 32				

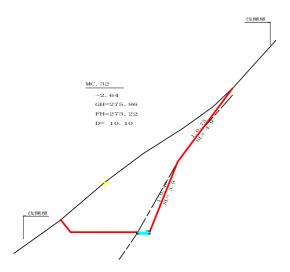


測点:	MC32	点	問距離	3.00 m
偏心距離	(切 土:	- m,	盛 土:	- m)
1細心起解	(法面左:	- m,	法面右:	- m)
名	名称 ・ 種別 ・ 細別		左側	右側
	人力	礫質土	0.00	
掘削	()	軟岩 (比率)	-	(10:0)
(切土)	LL-ton	礫質土	-	
	片切	軟岩 (比率)	-	(10:0)
	路床盛土		-	
盛土	路体盛土		-	
	補強盛土		-	
掘削		礫質土	-	
(床堀)		軟岩 (比率)	-	(10:0)
埋屋し	埋戻 (前)		-	
理戻し	埋戻(後)	埋戻C	-	
法面保護		礫質土	-	4.90
広山水磯		軟岩1 (A)	-	3.90
土羽	削取整形	礫質土	-	-
掘削		礫質土	-	
(側溝堀)		軟岩 (比率)	0.08	(10:0)
路面工	コンクリート	(t=15cm)	-	

測点:	MC32	点	問距離	0.00 m
偏心距離	(切 土:	- m,	盛 土:	- m)
MH-LL-FCPSE	(法面左:	- m,	法面右:	- m)
名	称・種別・	細別	左側	右側
	人力		-	
掘削	\ \ \ \ \ \ \ \ \ \ \ \ \ \ \ \ \ \ \ \	軟岩 (比率)	-	(10:0)
(切土)	LL-1m	碟質土	17. 40	
	片切	軟岩 (比率)	1. 20	(10:0)
	路床盛土		-	
盛土	路体盛土		-	
	補強盛土		-	
掘削		礫質土	-	
(床堀)		軟岩 (比率)	-	(10:0)
	埋戻 (前)		-	
埋戻し	埋戻 (後)	埋戻C	-	
法面整形	機械整形	碟質土	-	4. 90
法山登形	恢恢登形	軟岩 1 (A)	-	3. 90
土羽	削取整形	碟質土	-	-
掘削		礫質土	-	
(側溝堀)		軟岩(比率)	0.08	(10:0)
路面工	コンクリート	(t=15cm)	-	

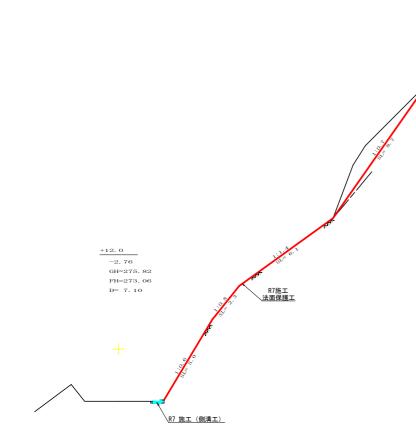


測点:	+12.0	点	問距離	7.10 m
偏心距離	(切 土:	- m,	盛 土:	- m)
1無心此胜	(法面左:	- m,	法面右:	- m)
名	称・種別・	細別	左側	右側
	人力	礫質土	3.90	
掘削	,,,,,	軟岩 (比率)	-	(10:0)
(切土)	片切	礫質土	-	
	Л 93	軟岩 (比率)	-	(10:0)
	路床盛土		-	
盛土	路体盛土		-	
	補強盛土		-	
掘削		礫質土	-	
(床堀)		軟岩 (比率)	-	(10:0)
埋戻し	埋戻 (前)		-	
生灰し	埋戻 (後)	埋戻C	-	
法面保護		礫質土	-	8. 70
公田水東		軟岩1 (A)	-	13. 40
土羽	削取整形	礫質土	-	-
掘削		礫質土	-	
(側溝堀)		軟岩 (比率)	0.08	(10:0)
路面工	コンクリート	(t=15cm)	-	

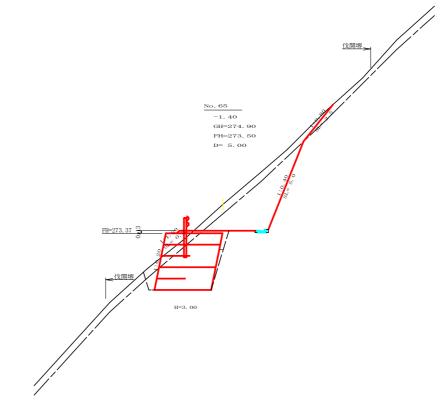


測点:	No. 65	点	問距離	5.00 m
ter > metalan	(切 土:	- m,	盛 土:	- m)
偏心距離	(法面左:	- m,	法面右:	- m)
名	称 · 種別 ·	細別	左側	右側
	オープン	礫質土	-	
掘削	カット	軟岩 (比率)	-	(:)
(切土)	片切	礫質土	3.00	
	71 93	軟岩 (比率)	7. 80	(10:0)
盛土	路床盛土		0.60	
	路体盛土		-	
	補強盛土		9.00	
掘削		礫質土	1.30	
(床堀)		軟岩 (比率)	8. 40	(10:0)
埋戻し	埋戻 (前)		0.80	
-1	埋戻 (後)	埋戻C	0. 20	
法面整形	機械整形	礫質土	0.00	2. 5
i i i i i i i i i i i i i i i i i i i	19A 19N 3E-/17	軟岩1 (A)	0.00	5. 0
土羽	削取整形	礫質土	0. 20	
掘削		礫質土	-	
(側溝堀)		軟岩 (比率)	0.08	(10:0)
路面工	コンクリート	(t=15cm)	-	

路線名	禅僧 神野工区 線			林開禅僧線神野 没工事 (担い手)	確保型)
林道区分	森林基幹道	級別区分	2 級	設計速度	2 OKM/H
年 度	令和 7 年度	施工主体	徳島県		
名 称	横断図面	6	葉中	2	番
施工地	徳島県 海部郡 海陽町	相川			
縮尺	1/100	図面番号		4	
審査者		設計者			
測点	No. 64+12. 0 ~ No. 65				

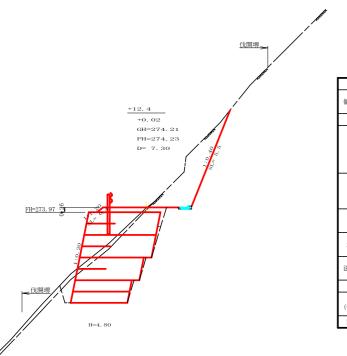

測点:	+12.4	点	問距離	7.30 m
偏心距離	(切 土:	- m,	盛 土:	- m
1冊/七/姓的	(法面左:	- m,	法面右:	- m
名	称・種別・	細別	左側	右側
	オープン	礫質土	-	
掘削	カット	軟岩 (比率)	-	(:
(切土)	片切	礫質土	0.00	
	71 90	軟岩(比率)	5. 70	(10:0
	路床盛土		1.10	
盛土	路体盛土		-	
	補強盛土		16.80	
掘削		礫質土	1.20	
(床堀)		軟岩(比率)	12.80	(10:0
埋戻し	埋戻 (前)		0.90	
生灰し	埋戻 (後)	埋戻C	0.30	
法面整形	機械整形	礫質土	-	0.
i min i i	DA PAGE/IV	軟岩 1 (A)	-	5.
土羽	削取整形	礫質土	0.40	
掘削		礫質土	-	
(側溝堀)		軟岩(比率)	0.08	(10:0
路面工	コンクリート	(t=15cm)	-	

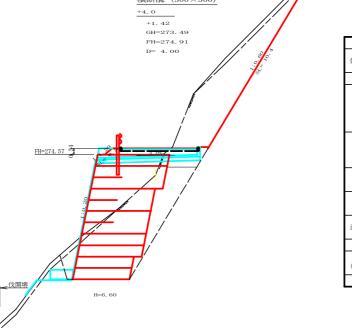


伐開堺。


横断溝(300×300)

測点:	+4.0 (BP側)	点	問距離	4.00 m
偏心距離	(切 土:	- m,	盛 土:	- m)
1冊/1/12円削	(法面左:	- m,	法面右:	- m)
名	称・種別・	細別	左側	右側
	オープン	礫質土	-	
掘削	カット	軟岩 (比率)	-	(:)
(切土)	片切	礫質土	1.70	
		軟岩 (比率)	13.60	(10:0)
	路床盛土		2.90	
盛土	路体盛土		-	
	補強盛土		22. 70	
掘削		礫質土	0.60	
(床堀)		軟岩 (比率)	20.60	(10:0)
埋屋し	埋戻 (前)		1.20	
埋戻し	埋戻 (後)	埋戻C	4. 70	
法面整形	機械整形	礫質土	-	0.90
佐山奎形	煖愀盤形	軟岩1 (A)	-	10.40
土羽	削取整形	碟質土	0.50	-
掘削		礫質土	-	
(側溝堀)		軟岩 (比率)	0.00	(10:0)
路面工	コンクリート	(t=15cm)	-	

測点:	+4.0 (EP側)	点	問距離	0.00 m
偏心距離	(切 土:	- m,	盛 土:	- m)
7冊/仁/年代内社	(法面左:	- m,	法面右:	- m)
名	称・種別・	細別	左側	右側
	オープン	礫質土	-	
掘削	カット	軟岩(比率)	-	(:)
(切土)	µ-tm	礫質土	1.70	
	片切	軟岩(比率)	13. 80	(10:0)
	路床盛土		2.30	
盛土	路体盛土		-	
	補強盛土		22. 70	
掘削		礫質土	0.60	
(床堀)		軟岩(比率)	20.60	(10:0)
ш <u>е</u>)	埋戻 (前)		1. 20	
埋戻し	埋戻 (後)	埋戻C	4.70	
\h-\rac{1}{2}	146 L 6 47 VY	礫質土	-	0.90
法面整形	機械整形	軟岩 1 (A)	-	10.40
土羽	削取整形	礫質土	0.50	-
掘削		礫質土	-	
(側溝堀)		軟岩 (比率)	-	(:)
路面工	コンクリート	(t=15cm)	4.00	

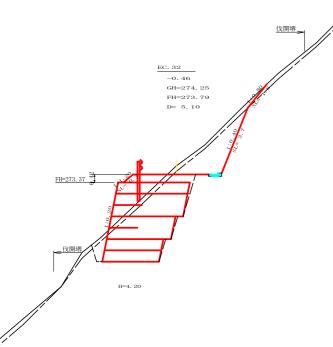


測点:	EC32	点	問距離	5.10 m
偏心距離	(切 土:	- m,	盛 土:	- m)
1細心此態	(法面左:	- m,	法面右:	- m)
名	称・種別・	細別	左側	右側
	オープン	礫質土	1	
掘削	カット	軟岩 (比率)	-	(:)
(切土)	片切	礫質土	1.20	
		軟岩 (比率)	4.20	(10:0)
	路床盛土		1.60	
盛土	路体盛土		ı	
	補強盛土		14. 50	
掘削		礫質土	1.10	
(床堀)		軟岩 (比率)	12.40	(10:0)
埋屋].	埋戻 (前)		0.70	
生戻し	埋戻 (後)	埋戻C	0.20	
法面整形	機械整形	礫質土	ı	1.6
拉曲座//	19X19A3E/17	軟岩 1 (A)	-	3.7
土羽	削取整形	礫質土	0.70	
掘削		礫質土	-	
(側溝堀)		軟岩 (比率)	0.08	(10:0)
路面工	コンクリート	(t=15cm)	-	

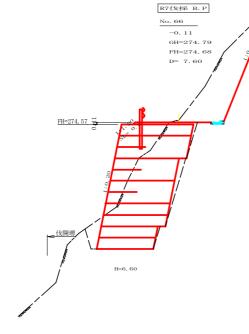

測点:	No. 66	点	問距離	7.60 m
偏心距離	(切 土:	- m,	盛 土:	- m)
MH1/C1年1月日氏	(法面左:	- m,	法面右:	- m)
名	称・種別・	細別	左側	右側
	オープン	礫質土	-	
掘削	カット	軟岩 (比率)	-	(:)
(切土)	片切	礫質土	0.00	
	Д УЛ	軟岩(比率)	8. 90	(10:0)
盛土	路床盛土		0.50	
	路体盛土		-	
	補強盛土		22. 70	
掘削		礫質土	0.00	
(床堀)		軟岩(比率)	18. 50	(10:0)
埋戻し	埋戻 (前)		0.90	
埋戻し	埋戻 (後)	埋戻C	0.80	
计工數形	146 1-4 ab ms	礫質土	-	0.00
法面整形	機械整形	軟岩 1 (A)	-	7. 90
土羽	削取整形	礫質土	0.20	-
掘削		礫質土	-	
(側溝堀)		軟岩 (比率)	0.08	(10:0)
路面工	コンクリート	(t=15cm)	-	


路線名	禅僧線神野工区	事業名	R 7波林 海陽町	林開禅僧線神! 開設工事(担い:	
林道区分	森林基幹道	級別区分	2級	設計速度	2 0 km/h
年 度	令和 7 年度	施行主体	徳島県		
名 称	横断図面	6	5 葉中	3	番
施行地	徳島県 海部郡 海陽町	相川			·
縮尺	1/100	図面番号		5	·
審查者		設計者			
測点	NO. 65次EC. 32 ~ NO. 66+	4. 0			

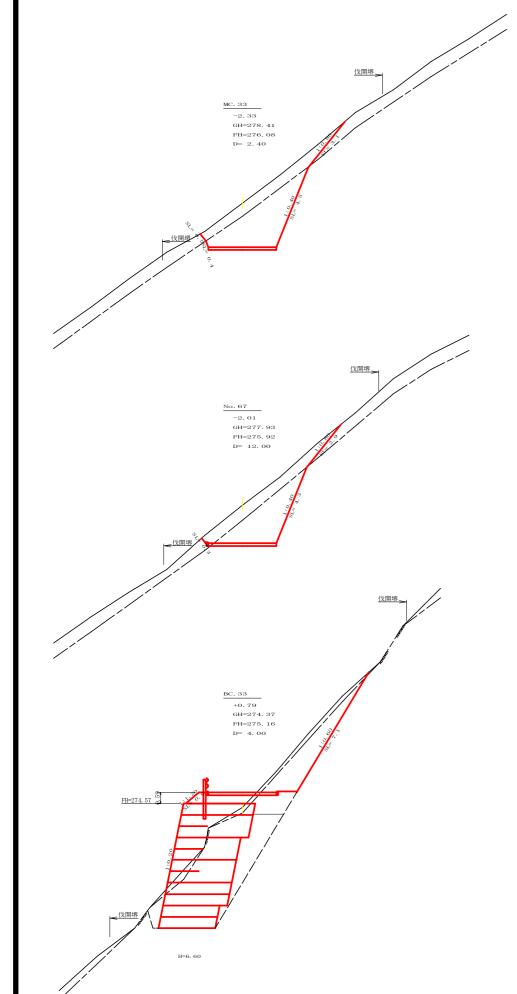



測点:	MC33	点	問距離	2.40 m
偏心距離	(切 土:	- m,	盛 土:	- m)
1冊心此胜	(法面左:	- m,	法面右:	- m)
名	称・種別・	細別	左側	右側
	オープン	礫質土	-	
掘削	カット	軟岩 (比率)	-	(:)
(切土)		礫質土	4.60	
		軟岩 (比率)	9.10	(10:0)
盛土	路床盛土		0.00	
	路体盛土		-	
	補強盛土		0.00	
掘削		礫質土	0.00	
(床堀)		軟岩(比率)	0.00	(10:0)
埋戻し	埋戻 (前)		0.00	
生灰し	埋戻 (後)	埋戻C	0.00	
法面整形	機械整形	礫質土	0.50	3. 1
IAME/IV	VKIMIE/I/	軟岩1 (A)	0.40	4. 5
土羽	削取整形	礫質土	0.00	
掘削		礫質土	-	
(側溝堀)		軟岩(比率)	-	(:)
路面工	コンクリート	(t=15cm)	3.60	

測点:	No. 67	点	問距離	12.00 m
偏心距離	(切 土:	- m,	盛 土:	- m)
1冊心此胜	(法面左:	- m,	法面右:	- m)
名	称・種別・	細別	左側	右側
	オープン	礫質土	-	
掘削	カット	軟岩 (比率)	-	(:)
(切土)	片切	礫質土	4.70	
	71 93	軟岩 (比率)	7.10	(10:0)
	路床盛土		0.00	
盛土	路体盛土		-	
	補強盛土		0.00	
掘削		礫質土	0.00	
(床堀)		軟岩 (比率)	0.00	(10:0)
埋戻し	埋戻 (前)		0.00	
性戻し	埋戻 (後)	埋戻C	0.00	
法面整形	機械整形	礫質土	0.30	2. 9
は田笠が	19019435177	軟岩1 (A)	0.00	4. 3
土羽	削取整形	礫質土	0.00	
掘削		礫質土	-	
(側溝堀)		軟岩 (比率)	-	(:)
路面工	コンクリート	(t=15cm)	3.60	

測点:	BC33	点	問距離	4.00 m
	(切 土:	- m,	盛 土:	- m)
偏心距離	(法面左:	- m,	法面右:	- m)
名	称・種別・	細別	左側	右側
	オープン	礫質土	-	
掘削	カット	軟岩 (比率)	-	(:)
(切土)		礫質土	1.50	
		軟岩 (比率)	6.10	(10:0)
	路床盛土		3.60	
盛土	路体盛土		-	
	補強盛土		22.70	
掘削		礫質土	1.20	
(床堀)		軟岩 (比率)	22.90	(10:0)
埋屋].	埋戻 (前)		1.00	
生灰し	埋戻 (後)	埋戻C	4.90	
法面整形	機械整形	礫質土	0.00	0.0
1AIHI3E/I7	19(19(3))	軟岩1 (A)	-	7. 1
土羽	削取整形	礫質土	0.90	
掘削		礫質土	-	
(側溝堀)		軟岩 (比率)	-	(:)
路面工	コンクリート	(t=15cm)	3.60	

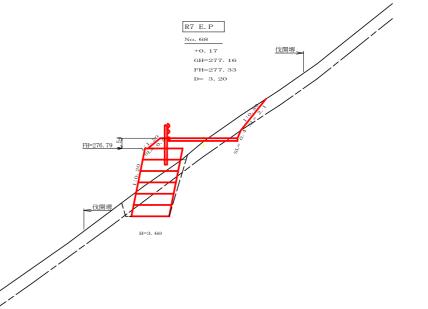

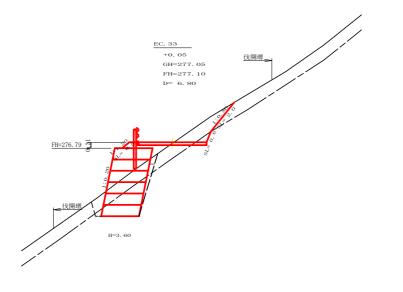

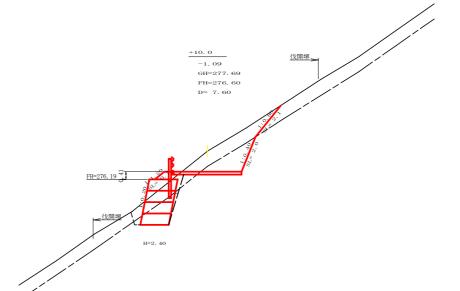


測点:	No. 68	点	間距離	3.20 m
偏心距離	(切 土:	- m,	盛 土:	- m)
個心に開	(法面左:	- m,	法面右:	- m)
名	称・種別・	細別	左側	右側
	オープン	礫質土	-	
掘削	カット	軟岩 (比率)	-	(:)
(切土)	片切	礫質土	1.60	
	Л 90	軟岩 (比率)	0. 20	(10:0)
	路床盛土		1. 30	
盛土	路体盛土		-	
	補強盛土		7. 20	
掘削		礫質土	2. 80	
(床堀)		軟岩 (比率)	2. 50	(10:0)
埋戻し	埋戻 (前)		0.50	
生灰し	埋戻 (後)	埋戻C	0.50	
法面整形	機械整形	礫質土	-	2. 1
は田田王川	1灰1火1上/12	軟岩 1 (A)	-	0.4
土羽	削取整形	礫質土	0. 90	
掘削		礫質土	-	
(側溝堀)		軟岩 (比率)	-	(:)
路面工	コンクリート	(t=15cm)	3. 60	

測点:	EC33	点	問距離	6.80 m
偏心距離	(切 土:	- m,	盛 土:	- m)
1細心此解	(法面左:	- m,	法面右:	- m)
名	称・種別・	細別	左側	右側
	オープン	礫質土	-	
掘削	カット	軟岩(比率)	-	(:)
(切土)	片切	礫質土	1. 80	
	7.54	軟岩(比率)	0. 30	(10:0)
盛土	路床盛土		0.80	
	路体盛土		-	
	補強盛土		7. 20	
掘削		礫質土	2. 60	
(床堀)		軟岩(比率)	2. 90	(10:0)
埋戻し	埋戻 (前)		0.60	
埋戻し	埋戻 (後)	埋戻C	0.40	
法面整形	機械整形	礫質土	-	2.00
法国整形	矮愀앞形	軟岩 1 (A)	-	0.60
土羽	削取整形	礫質土	0. 50	-
掘削		礫質土	-	
(側溝堀)		軟岩(比率)	-	(:)
路面工	コンクリート	(t=15cm)	3. 60	

測点:	+10.0	点	間距離	7.60 m
偏心距離	(切 土:	- m,	盛 土:	- m)
THI C PERE	(法面左:	- m,	法面右:	- m)
名	称・種別・	細別	左側	右側
	オープン	礫質土	-	
掘削	カット	軟岩(比率)	-	(:)
(切土)	片切	礫質土	3. 40	
	71.24	軟岩 (比率)	2. 40	(10:0)
	路床盛土		0.60	
盛土	路体盛土		1 -	
	補強盛土		3. 60	
掘削		礫質土	1. 90	
(床堀)		軟岩(比率)	1. 90	(10:0)
埋屋1.	埋戻 (前)		0. 50	
埋戻し	埋戻 (後)	埋戻C	0.10	
法面整形	Link Link W.	礫質土	0.00	2. 1
法 国 整形	機械整形	軟岩 1 (A)	0.00	2.0
土羽	削取整形	礫質土	0.70	
掘削		礫質土	-	
(側溝堀)		軟岩 (比率)	-	(:)
路面工	コンクリート	(t=15cm)	3. 60	


路線名	禅僧線神野工区	事業名	R7波林 海陽町	林開禅僧線神! 開設工事(担い:	
林道区分	森林基幹道	級別区分	2級	設計速度	2 0 km/h
年 度	令和 7 年度	施行主体	徳島県		
名 称	横断図面	6	薬 中	4	番
施行地	徳島県 海部郡 海陽町	相川			
縮尺	1/100	図面番号		6	
審査者		設計者			
測 点	NO. 66次BC. 33 ~ NO. 68				

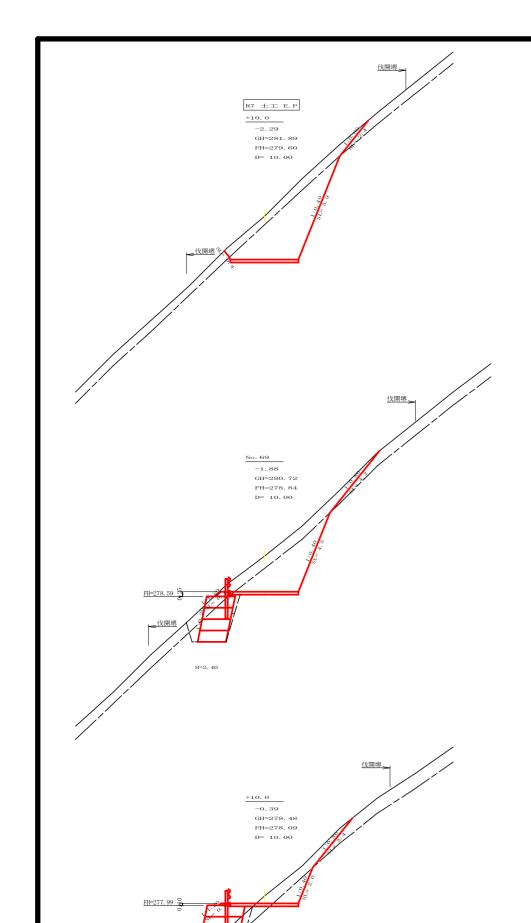

測点:	+10.0	点	問距離	10.00 m
偏心距離	(切 土:	- m,	盛 土:	- m)
1細心此解	(法面左:	- m,	法面右:	- m)
名	称・種別・	細別	左側	右側
	オープン	礫質土	-	
掘削	カット	軟岩 (比率)	-	(:)
(切土)	片切	礫質土	3.70	
	Л 90	軟岩 (比率)	11.00	(10:0)
	路床盛土		0.00	
盛土	路体盛土		-	
	補強盛土		0.00	
掘削		礫質土	0.00	
(床堀)		軟岩 (比率)	0.00	(10:0)
埋屋1,	埋戻 (前)		0.00	
生戻し	埋戻 (後)	埋戻C	0.00	
法面整形	機械整形	礫質土	0.40	2. 40
広田室ル	恢恢亚形	軟岩1 (A)	0.00	5. 90
土羽	削取整形	礫質土	0.00	-
掘削		礫質土	-	
(側溝堀)		軟岩 (比率)	-	(:)
路面工	コンクリート	(t=15cm)	3.60	

測点:	No. 69	点	問距離	10.00 m	
偏心距離	(切 土:	- m,	盛 土:	- m)	
1細心此解	(法面左:	- m,	法面右:	- m)	
名	称・種別・	細別	左側	右側	
	オープン	礫質土	-		
掘削	カット	軟岩(比率)	-	(:)	
(切土)	片切	礫質土	4.70		
	h 9J	軟岩(比率)	7.10 (10:0		
	路床盛土		0.40		
盛土	路体盛土		-		
	補強盛土		3.60		
掘削		礫質土	1.40		
(床堀)		軟岩(比率)	3.60	(10:0)	
埋屋1.	埋戻 (前)		0.90		
埋戻し	埋戻 (後)	埋戻C	0.10		
法面整形	機械整形	礫質土	0.00	4. 20	
広山並ル	(数似近川)	軟岩1 (A)	-	4. 50	
土羽	削取整形	礫質土	0.40	-	
掘削		礫質土	-		
(側溝堀)		軟岩(比率)	-	(:)	
路面工	コンクリート	(t=15cm)	3.60		

測点:	+10.0	点	問距離	10.00 m	
偏心距離	(切 土:	- m,	盛 土:	- m)	
1冊/仁/此片內肚	(法面左:	- m,	法面右:	- m)	
名	称・種別・	細別	左側	右側	
	オープン	礫質土	-		
掘削	カット	軟岩 (比率)	-	(:)	
(切土)	片切	礫質土	2.70		
	71 93	軟岩 (比率)	1.50 (10:0		
	路床盛土		0.40		
盛土	路体盛土		-		
	補強盛土		8.40		
掘削		礫質土	2.80		
(床堀)		軟岩 (比率)	3.80	(10:0)	
埋戻し	埋戻 (前)		0.70		
4100	埋戻 (後)	埋戻C	0.50		
法面整形	機械整形	礫質土	-	3. 40	
(AIMSE/IV	19019435177	軟岩1 (A)	-	2. 00	
土羽	削取整形	礫質土	0.20	-	
掘削		礫質土	-		
(側溝堀)		軟岩 (比率)	-	(:)	
路面工	コンクリート	(t=15cm)	3.60		

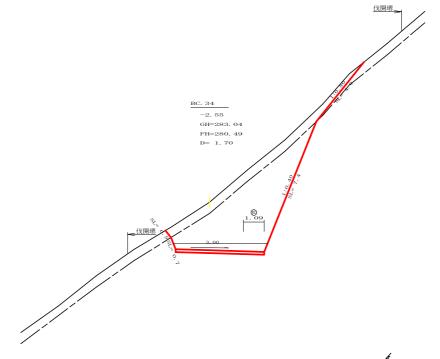

No. 70

-2. 44

GH=282. 80

FH=280. 36

D= 5. 00

+15. 0 -2. 58 GH=282. 56 FH=279. 98 D= 5. 00

伐開堺

-10	171 196/01	N-11/11/11/11	ZT- Bell	411 Peg
	オープン	礫質土	0.00	
掘削	カット	軟岩 (比率)	2. 60	(10:0)
(切土)	片切	礫質土	5. 60	
	71 90	軟岩(比率)	16.00	(10:0)
	路床盛土		-	
盛土	路体盛土		-	
	補強盛土		-	
掘削		礫質土	-	
(床堀)		軟岩(比率)	ı	(:)
埋戻し	埋戻 (前)		-	
生戻し	埋戻 (後)	埋戻C	-	
A Taken	機械整形	礫質土	0.50	4. 00
法面整形		軟岩 1 (A)	0.70	7. 40
土羽	削取整形	礫質土	-	-
掘削		礫質土	-	
(側溝堀)		軟岩 (比率)	-	(:)
路面工	コンクリート	(t=15cm)	4. 69	
測点:	No. 70	点	問距離	5.00 m
ter > preden	(切 土:	- m,	盛 土:	- m)
偏心距離	(法面左:	- m,	法面右:	- m)

- m, 盛 土:


- m, 法面右: - m) 左側 右側

測点:	No. 70	点	問距離	5.00 m
偏心距離	(切 土:	- m,	盛 土:	- m)
1冊 化 性的	(法面左:	- m,	法面右:	- m)
名	称・種別・	細別	左側	右側
	オープン	礫質土	-	
掘削	カット	軟岩 (比率)	3. 90	(10:0)
(切土)	片切	礫質土	3. 90	
	71 90	軟岩(比率)	11.50	(10:0)
	路床盛土		-	
盛土	路体盛土		-	
	補強盛土		-	
掘削		礫質土	-	
(床堀)		軟岩(比率)	-	(:)
埋戻し	埋戻 (前)		-	
性戻し	埋戻 (後)	埋戻C	-	
法面整形	機械整形	礫質土	0. 50	0.50
広山並ル	1数400、空川シ	軟岩 1 (A)	0.70	6.60
土羽	削取整形	礫質土	-	-
掘削		礫質土	-	
(側溝堀)		軟岩 (比率)	-	(:)
路面工	コンクリート	(t=15cm)	4. 46	

測点:	+15.0	点	問距離	5.00 m
偏心距離	(切 土:	- m,	盛 土:	- m)
1冊心此解	(法面左:	- m,	法面右:	- m)
名	称・種別・	細別	左側	右側
	オープン	礫質土	-	
掘削	カット	軟岩 (比率)	7. 30	(10:0)
(切土)	片切	礫質土	3. 40	
	Л 90	軟岩 (比率)	6. 20	(10:0)
	路床盛土		-	
盛土	路体盛土		-	
	補強盛土		-	
掘削		礫質土	-	
(床堀)		軟岩 (比率)	-	(:)
埋戻し	埋戻 (前)		-	
生失し	埋戻 (後)	埋戻C	-	
法面整形	機械整形	礫質土	0.00	2. 7
法国整形	198194342.772	軟岩 1 (A)	1.70	5. 3
土羽	削取整形	礫質土	-	
掘削		礫質土	-	
(側溝堀)		軟岩(比率)	-	(:)
路面工	コンクリート	(t=15cm)	3. 78	

路線名	禅僧線神野工区	事業名	R7波林 海陽町	林開禅僧線神明 開設工事(担い	
林道区分	森林基幹道	級別区分	2級	設計速度	2 0 km/h
年 度	令和 7 年度	施行主体	徳島県		
名 称	横断図面	6	薬 中	5	番
施行地	徳島県 海部郡 海陽町	相川			
縮尺	1/100	図面番号		7	·
審查者		設計者			
測点	NO. 68+10. 0 ~ NO. 70次B	C. 34			


70.1 ks			man ror-dair.			
測点:	+10.0	点	問距離	10.00 m		
偏心距離	(切 土:	- m,	盛 土:	- m)		
7册/10/世代内社	(法面左:	- m,	法面右:	- m)		
名	称・種別・	細別	左側	右側		
	オープン	礫質土	-			
掘削	カット	軟岩 (比率)	-	(:)		
(切土)	片切	礫質土	2.70			
	Л 90	軟岩 (比率)	1.50	(10:0)		
盛土	路床盛土		0.40			
	路体盛土		-			
	補強盛土		8.40			
掘削		礫質土	2.80			
(床堀)		軟岩 (比率)	3.80	(10:0)		
埋戻し	埋戻 (前)		0.70			
生戻し	埋戻 (後)	埋戻C	0.50			
法面整形	機械整形	礫質土	-	3. 40		
広山堂形	10000000000000000000000000000000000000	軟岩1 (A)	-	2. 00		
土羽	削取整形	礫質土	0.20	-		
掘削		礫質土	-			
(側溝堀)		軟岩(比率)	-	(:)		
-						

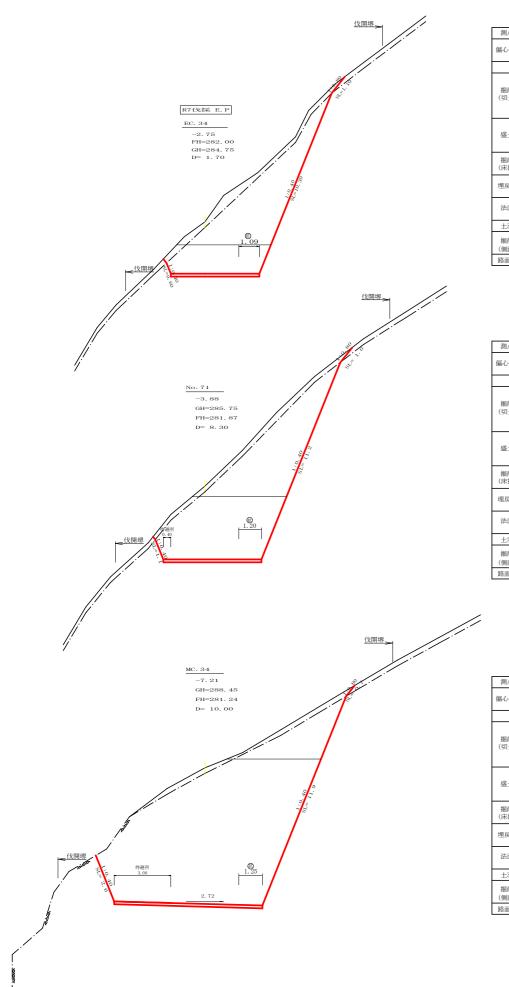

測点	EC. 34	点間	印距離		1.70 m
偏心距離	(切 土:	m	,盛土	:	m)
NH4-C, NC 円円	(法面左:	m	,法面右	:	m)
4	名称 ・ 種別 ・	細別	Ź	三側	右側
	オープン	礫質土		0.40	
掘削	カット	軟岩(比率	至)	8. 10	(10: 0)
(切土)	片切	礫質土		3. 40	
		軟岩(比率	E)	16.00	(10: 0)
	路床盛土	-		-	
盛土	路体盛土	-		-	
	補強盛土	-		-	
掘削		礫質土		0.00	
(床掘)		軟岩(比率	E)	0.00	(10: 0)
埋戻し	埋戻(前)	-		0.00	
生灰し	埋戻(後)	埋戻C		0.00	
法面	機械整形	礫質土		-	1.10
in ini	DANGE/D	軟岩1(A))	0.60	10.30
土羽	削取整形	礫質土		-	
掘削		礫質土		-	Ť
(側溝堀)		軟岩(比率	E)	-	(:)
路面工	コンクリート	(t=15cm)		4. 69	

測点	No. 71		点問距離			8.30 m
偏心距離	(切 土:		m, 盛	土	:	m)
MILC. STORE	(法面左:		m, 法i	面右	:	m)
名称 ・ 種別 ・ 細別				左	:側	右側
	オープン	礫貨	ť±		0.70	
掘削	カット	軟岩	(比率)		19. 10	(10: 0)
(切土)	片切	礫貨	ť±		2.70	
		軟岩	(比率)		17.00	(10: 0)
	路床盛土	-			-	
盛土	路体盛土	-			-	
	補強盛土	-			-	
掘削		礫貨	ť±		-	
(床掘)		軟岩	(比率)		-	(:)
埋屋1.	埋戻(前)	-	-		-	
4100	埋戻 (後)	埋戻C			-	
法面	機械整形	礫貨	ť±		-	1.00
5-133	DAISCELIS	軟岩	1 (A)		1.10	11.20
土羽	削取整形	礫貨	ť±		-	-
掘削		礫貨	ť±		-	
(側溝堀)		軟岩	(比率)		-	(:)
路面工	コンクリート	(t=1	Бст)		5. 20	

測点	MC. 34	点間距	離	10.00 m
偏心距離	(切 土:	m, 盛	土:	m)
NHI, C. ECHE	(法面左:	m, 注	面右:	m)
4	ム称 ・ 種別 ・	細別	左側	右側
	オープン	礫質土	1. 20	
掘削	カット	軟岩(比率)	63.70	(10: 0)
(切土)	片切	礫質土	1.60	
		軟岩(比率)	7. 30	(10: 0)
	路床盛土	-	-	
盛土	路体盛土	-	-	
	補強盛土	-	-	
掘削		礫質土	-	
(床掘)		軟岩(比率)	_	(:)
埋戻し	埋戻 (前)	-	-	
生火し	埋戻 (後)	埋戻C	-	
法面	機械整形	礫質土	-	0.70
		軟岩1(A)	2.60	11.90
土羽	削取整形	礫質土	_	_
掘削		礫質土	_	
(側溝堀)		軟岩(比率)	-	(:)
路面工	コンクリート	(t=15cm)	7.85	

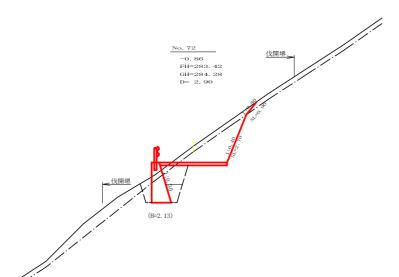

No. 71	点問距	離	8.30 m
(切 土:	m, 盛	土:	m)
(法面左:	m, 法	面右:	m)
称 ・ 種別 ・	細別	左側	右側
オープン	礫質土	0.70	
カット	軟岩(比率)	19. 10	(10: 0)
片切	礫質土	2. 70	
71 55	軟岩(比率)	17.00	(10: 0)
路床盛土	-	-	
路体盛土	-	-	
補強盛土	-	-	
	礫質土	-	
	軟岩(比率)	-	(:)
埋戻(前)	-	-	
埋戻 (後)	埋戻C	-	
機械整形	礫質土	-	1.00
DEDAME/IV	軟岩1(A)	1. 10	11.20
削取整形	礫質土	-	-
	礫質土	-	
	軟岩(比率)	-	(:)
コンクリート	(t=15cm)	5. 20	
	•	•	


	伐陽螺. H=3.70 b=0.35 h=0.60	
]
	BC. 35	(
,	-1. 59 FH=282. 19 GH=283. 78 D= 2. 50	di d
	0.75	
	(後間提 (H=1. 19 b=0. 30 h=0. 32)	


測点	No. 72		点間距離	錐		2.90 m
偏心距離	(切 土:		m, 盛	土	:	m)
NHI,C,ECHE	(法面左:		m, 法ī	面右	:	m)
4	ム称 ・ 種別 ・	細別		5	E側	右側
	オープン	礫貿	ť±			
掘削	カット	軟岩	(比率)			(:)
(切土)	片切	礫貿	ť±		1.30	
		軟岩	(比率)		3.70	(10: 0)
	路床盛土	-		1. 20		
盛土	路体盛土	-		0.00		
	補強盛土	-			-	
掘削		礫質	往		0.50	
(床掘)		軟岩	(比率)		3.00	(10: 0)
埋戻し	埋戻 (前)	-	-		0.60	
生灰し	埋戻 (後)	埋房	ЕC		0.60	
法面	機械整形	礫質	往		0.00	0.90
	19419421270	軟岩	†1 (A)		0.00	2.70
土羽	削取整形	礫質土				-
掘削		礫質	ť±		-	
(側溝堀)		軟岩	(比率)			(:)
路面工	コンクリート	(t=15	ocm)		3.60	

測点	MC. 35		点間距離	錐		12.9	90 m
偏心距離	(切 土:		m, 盛	土	:		m)
用心性性	(法面左:		m, 法i	面右	:		m)
名	名称 ・ 種別 ・	細別		ź	E側	右側	則
	オープン	礫質	ĺ±				
掘削	カット	軟岩	(比率)			(:)
(切土)	片切	礫質	ĺ±		0.50		
	7.54	軟岩	(比率)		0.00	(10:	0)
	路床盛土			2. 10			
盛土	路体盛土		- 0.30		0.30		
	補強盛土				-		
掘削		礫質土			0.80		
(床掘)		軟岩(比率)			3.70	(10:	0)
埋戻し	埋戻 (前)		- 0.40		0.40		
生灰し	埋戻 (後)	埋戻	C		1.50		
法面	機械整形	礫質	±		J		1.40
位面 域域至//		軟岩1(A)			-		0.00
土羽	削取整形	礫質土			-		-
掘削		礫質	Ξ.		-		
(側溝堀)		軟岩	(比率)		-	(:)
路面工	コンクリート	(t=15	icm)		3.60		

測点	BC. 35		点問距離	錐		2.	50 m
偏心距離	(切 土:		m, 盛	土	:		m)
THE CONTRACT	(法面左:		m, 法ī	面右	:		m)
4	ム称 ・ 種別 ・	細別		左	E側	右	則
	オープン	礫質	Ή.		0.00		
掘削	カット	軟岩((比率)		0.00	(10:	0)
(切土)	片切	礫質	Ή.		0.00		
	7.7.7	軟岩	(比率)		13.90	(10:	0)
	路床盛土	-			0.00		
盛土	路体盛土	-			-		
	補強盛土	-			-		
掘削		礫質	Ή.		0.10		
(床掘)		軟岩((比率)		1.50	(10:	0)
埋屋し	埋戻 (前)	-			0.50		
性灰し	埋戻 (後)	埋戻	C		0.40		
法面	機械整形	礫質	Ή.		-		0.00
i i i	IMINUE/IV	軟岩	1 (A)		0.00		6. 20
土羽	削取整形	礫質	Έ.		-		-
掘削		礫質	Έ.		-		
(側溝堀)		軟岩	(比率)		-	(:)
路面工	コンクリート	(t=15	icm)		4. 35		

路線名	禅僧線神野工区	事業名	R 7波林 海陽町	林開禅僧線神! 開設工事(担い:	
林道区分	森林基幹道	級別区分	2級	設計速度	2 0 km/h
年 度	令和 7 年度	施行主体	徳島県		
名 称	横断図面	6	葉中	6	番
施行地	徳島県 海部郡 海陽町	相川			
縮尺	1/100	図面番号		8	
審查者		設計者			
測点	NO. 70次MC34 ~ NO. 72				

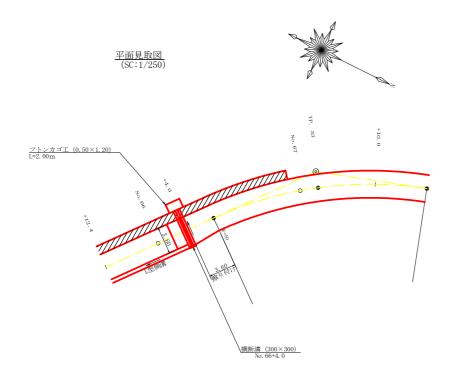


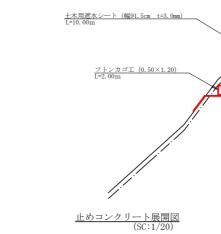


横断見取図 (SC: 1/100)

横断落 (300×300)
No. 66+4. 0
+1. 42
GH=273. 49
FH=274. 91
D= 4. 00


横断溝 (グレーチング) 受台断面図 (SC:1/20)

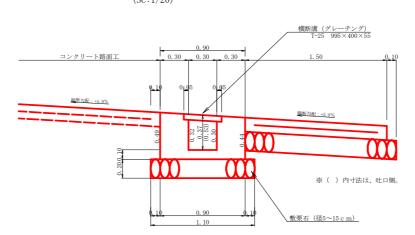


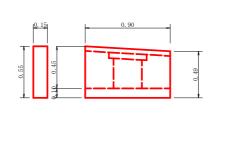


横断溝	(グレ	レーチング) T-25 995×400×55		4.00 m
		コンクリート (受 台)	1/2(0.31+4.80)×1/2(5.20+5.30)	1.52
		(止め部)	1/2(0.49+0.55)×0.90×0.15	0.07
受	台	合 計		1.59 m
		型	1/2(1.88+2.52)×1/2(5.20+5.30)+1/2(0.49+0.55)×0.90×2+1/2(0.49+0.55)×0.15×2	12.64 m
		敷 栗 石 (φ=5~15cm)	1. 10×5. 50	6.05 m
		コンクリート	0.23×3.60	0.83 m
		均し基礎型枠	0.15×3.60	0.54 m
袖	部	溶接金網 (\$ 6×1.50×150)	1.30×3.40	4.42 m
		敷 栗 石 (φ=5~15cm)	1. 60×3. 60	5.76 m
nl.		フ ト ン 篭 (2.00×1.20×0.50)		2.00 m
吐	П	土木用遮水シート(幅91.5cm t=3.0mm)		10.00 m

路線名	禅僧 神野工区 線	事業名	R 7 波林 林開禅僧線神野 海陽町 開設工事(担い手確保型)		
林道区分	森林基幹道	級別区分	2 級 設計速度 2 0 KM/H		
年 度	令和 7 年度	施工主体	徳島県		
名 称	構造図面		1 葉中 1 番		
施工地	徳島県 海部郡 海陽町	相川			
縮 尺	1/100	図面番号	9		
審査者		設計者			
測点	No. 66+4. 0				

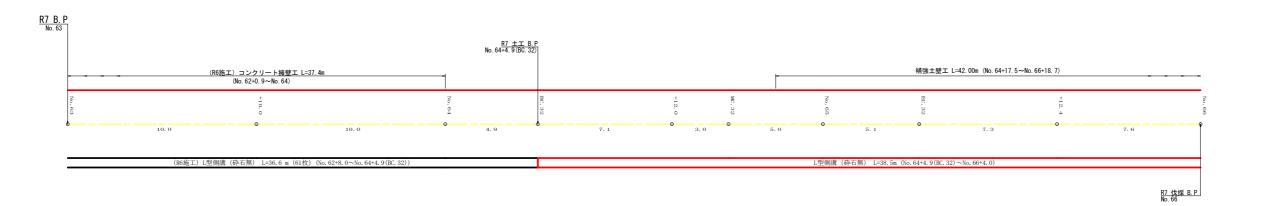

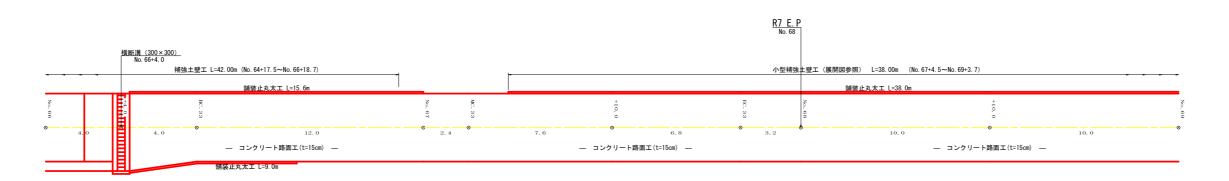



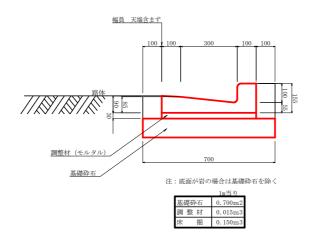


R7年度 No. 63~No. 71+1. 7 (EC. 34)		
エ 種	計算	数 量
鉄筋コンクリートL型側溝 (基礎砕石無し)	38. 50	38.50 m
鉄筋コンクリートL型側溝 (基面整正)	38. 50 × 0. 50	19. 25 m2
舗装止丸太工	9.00+15.60+38.00	62.60 m

路線名	П	禅僧 神野工区	ζ	線	事業名	R7波林 海陽町	林開禅僧線神! 開設工事(担い	
林道区	分	森林基幹	道		級別区分	2 級	設計速度	2 O KM/H
年	度	令和 7	年度		施工主体	徳島県		
名	称	展開図面	ī		3	3 葉中	1	番
施工共	ħ	徳島県	海部郡	海陽町	相川			
縮	尺	1/100			図面番号		1 0	
審査者					設計者			
測	点	No. 63 ~	- No. 72					

正面展開図

縮尺 1:100

NO. 64+17. 5 ~ NO. 66+18. 7

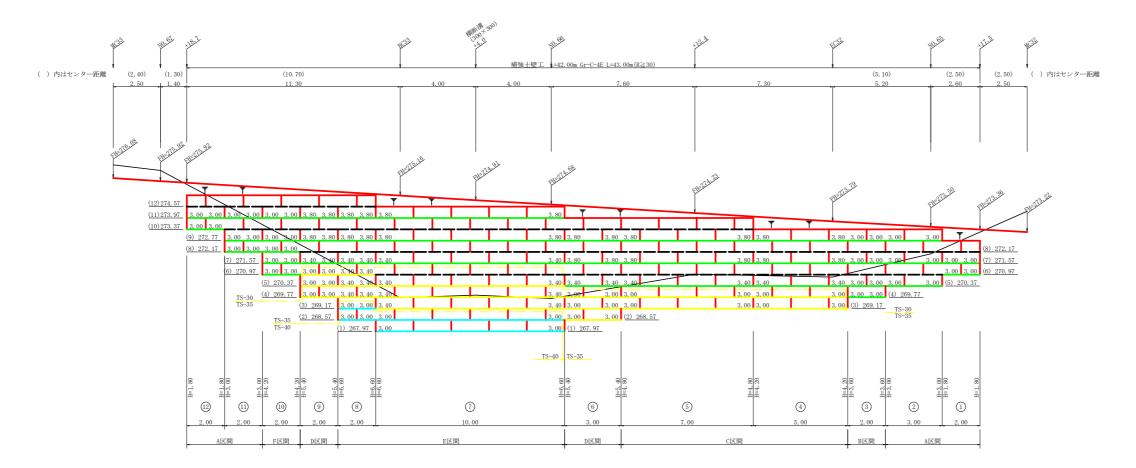

	凡	例			
線種形状	種	別	限界強度 (KN/m)		
		安定補助材	15		
		TS-20	19		
		TS-30	28		
	補強材	TS-35	34		
		TS-40	42		
		TS-50	51		
		TS-60	60		
		TS-80	84		
		補強材区分線			
排水材					

	設 計	定 数
単位体積重	量 (γ)	18.0KN/m3
せん断抵抗	角 (φ)	3 5 °
粘 着 力	(c)	0 K N / m 2
支 持 地 盤 の	許容支持力	3 0 0 K N / m 2
載 荷 重	(q)	10.0KN/m2


LL to the 31 ++						
材料集計表						
項 目 形状寸法		数 量	単 位			
	壁面強化材	156. 00	m2			
	TS-30	442. 00	m2			
	TS-35	239. 40	m2			
補強材	TS-40	72. 00	m2			
	TS-50	0.00	m2			
	TS-60	0.00	m2			
	TS-80	0.00	m2			
壁 面 材 鋼製枠H=0.6m W=1.0~		198. 60	m2			
補強材固定ピン	$\phi = 13$ mm	662. 00	本			
基面整正		126. 00	m2			
排水材		0.00	m2			
側面処理材	緑化土のう W=40×L=60cm	0.00	袋			
	Gr-C-4E (R<30)	0.00	m			
防護施設	Gr-C-4E (R≧30)	43. 00	m			
	合 計	43. 00	m			

	禅僧 48		R 7波林	林開禅僧線神	E
路線名	神野工区線	事業名		が所作旧称で: 開設工事(担い:	
林道区分	森林基幹道	級別区分	2 級	設計速度	2 O KM/H
年 度	令和 7 年度	施工主体	徳島県	ţ	
名 称	路側擁壁工正面展開図	3	3 葉中	2	番
施工地	徳島県 海部郡 海陽町	相川			
縮尺	1/100	図面番号		1 1	
審査者		設計者			
測点	No. 64+17. 5 ∼ No. 66+18.	7			

正面展開図

縮尺 1:100

NO. 67+6. 3 ∼ NO. 69+3. 7

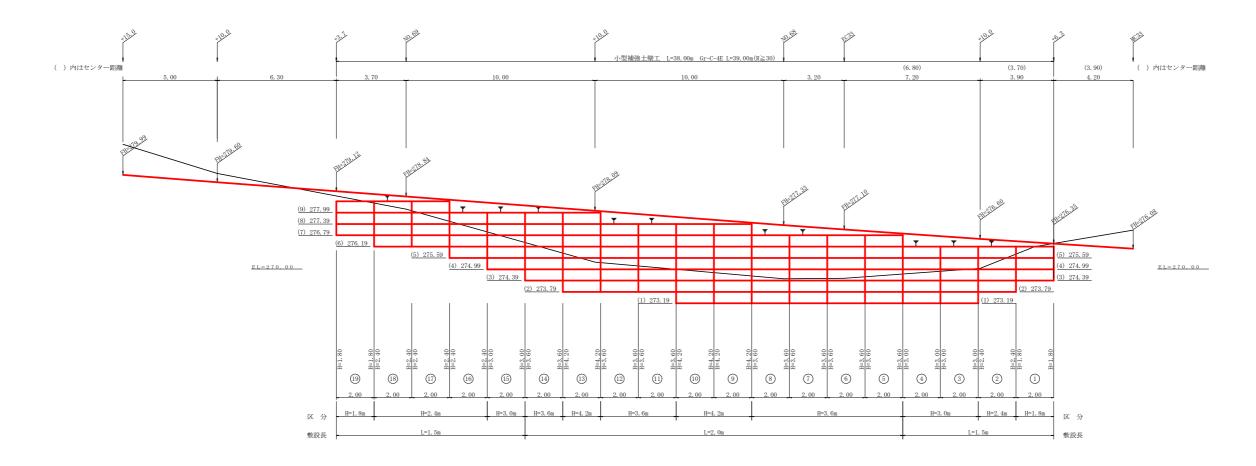


設 計	定数
単位体積重量 (γ)	18.0KN/m3
せん断抵抗角 (φ)	3 5 °
粘 着 力 (c)	0 K N / m 2
支持地盤の許容支持力	3 0 0 K N / m 2
載 荷 重 (q)	10.0KN/m2


区間番号			計	箅		式			壁面積(m2)	区間種別
1	1/2 (1.80	+	1.80)	×	2. 00	=	3.60	H=1.8m
2	1/2 (2.40	+	2.40)	×	2.00	=	4.80	H=2.4m
3	1/2 (3.00	+	3.00)	×	2.00	=	6.00	H=3.0m
4	1/2 (3.00	+	3.00)	×	2.00	=	6.00	H=3.0m
5	1/2 (3.60	+	3.60)	×	2.00	=	7.20	H=3.6m
6	1/2 (3.60	+	3.60)	×	2.00	=	7.20	H=3.6m
7	1/2 (3.60	+	3.60)	×	2.00	=	7.20	H=3.6m
8	1/2 (3.60	+	3.60)	×	2.00	=	7. 20	H=3.6m
9	1/2 (4. 20	+	4.20)	×	2.00	=	8.40	H=4.2m
10	1/2 (4. 20	+	4.20)	×	2.00	=	8.40	H=4.2m
11	1/2 (3.60	+	3.60)	×	2.00	=	7.20	H=3.6m
12	1/2 (3.60	+	3.60)	×	2.00	=	7.20	H=3.6m
13	1/2 (4. 20	+	4.20)	×	2.00	=	8.40	H=4.2m
14	1/2 (3.60	+	3.60)	×	2.00	=	7. 20	H=3.6m
15	1/2 (3.00	+	3.00)	×	2.00	=	6.00	H=3.0m
16	1/2 (2.40	+	2.40)	×	2.00	=	4.80	H=2.4m
17	1/2 (2. 40	+	2.40)	×	2. 00	=	4.80	H=2.4m
18	1/2 (2. 40	+	2.40)	×	2.00	=	4.80	H=2.4m
19	1/2 (1.80	+	1.80)	×	2.00	-	3.60	H=1.8m


小型補強土壁工 壁面積計算表


	材 料 集 計 表							
種別	区 分	数量	単 位					
	H=1.8m	7. 20	m2					
	H=2.4m	19. 20	m2					
	H=3.0m	18. 00	m2					
壁面積	H=3.6m	50. 40	m2					
	H=4.2m	25. 20	m2					
	H=4.8m		m2					
	合 計	120. 00	m2					
基面整正		67. 00	m2					
排水材			m2					
	Gr-C-4E (R<30)	·	m					
防護施設	Gr-C-4E (R≥30)	39. 00	m					
	승 計	39. 00	m					


路線名	禅僧 神野工区 線	事業名		僧線神野 (担い手確保型)
林道区分	森林基幹道	級別区分	2 級 設計	速度 2 0 KM/H
年 度	令和 7 年度	施工主体	徳島県	
名 称	路側擁壁工正面展開図		葉中	3 番
施工地	徳島県 海部郡 海陽町	相川		
縮 尺	1/100	図面番号		1 2
審査者		設計者		
測点	No. 67+6. 3 ∼ No. 69+3. 7			

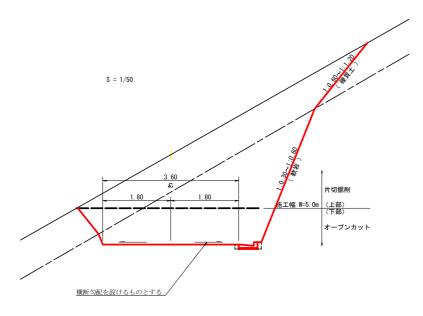


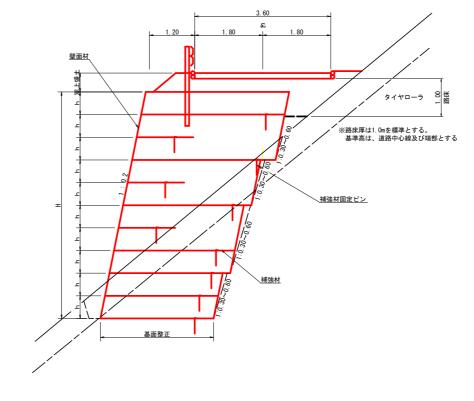

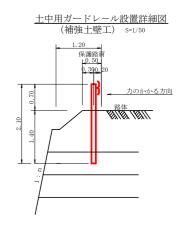

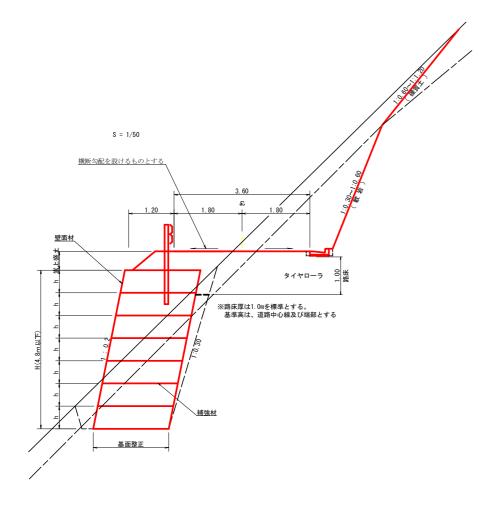

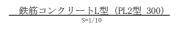

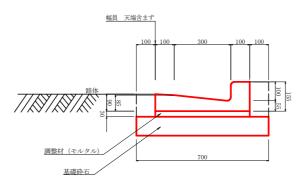


注	:	底面が岩の場合は基礎砕石を除く	


	1m当り
基礎砕石	0.700m2
調整材	0.015m3
床 掘	0.150m3


路線名	禅僧 神野工区 線	事業名	R 7波林 林開禅僧線神野 海陽町 開設工事(担い手確保型)
林道区分	森林基幹道	級別区分	2 級 設計速度 2 0 KM/H
年 度	令和 7 年度	施工主体	徳島県
名 称	定規図面	:	2 葉中 1 番
施工地	徳島県 海部郡 海陽町	相川	
縮尺	図示	図面番号	1 3
審査者		設計者	
測点			

平 面 図 S=1/200

コンクリート路面工(t=15cm)標準断面図

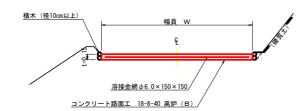

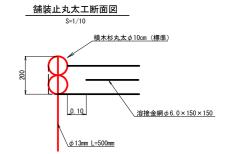


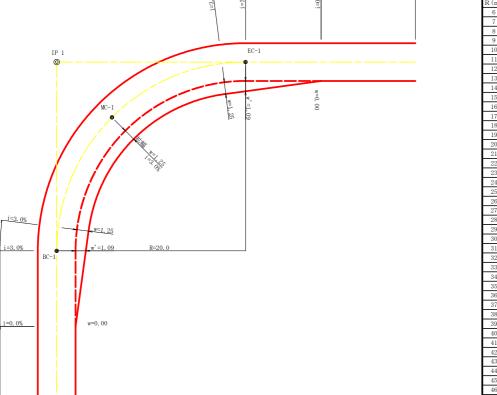



緩和区間 8.00 L レベル区間 8m以上

半 径	片勾配 設計幅員(4.00m)					
. –		拡幅	BC • EC	緩和区間	すりつけ	
R (m)	%	w(m)	拡幅	m	m	
6						
7						
8					\vdash	
9					-	
10					-	
11						
12	4	2. 25	2.01	8, 0	2, 5	
13	4	2, 00	1.78	8, 0	2, 5	
14	4	2.00	1.77	8.0	2.5	
15	4	1.75	1.55	8.0	2.5	
16	4	1.50	1.33	8.0	2.5	
17	4	1.50	1.32	8.0	2.5	
18	4	1.50	1.31	8.0	2.5	
19	4	1. 25	1.10	8.0	2.5	
20	3	1.25	1.09	8.0	2.5	
21	3	1. 25	1.09	8.0	2.5	
22	3	1. 25	1.08	8.0	2.5	
23	3	1.25	1.08	8.0	2.5	
24	3	1.25	1.07	8.0	2.5	
25	3	1.00	0.87	8.0	2.5	
26	3	1.00	0.87	8.0	2.5	
27	3	1.00	0.86	8.0	2.5	
28	3	1.00	0.86	8.0	2.5	
29	3	1.00	0.86	8.0	2.5	
30	3	0.75	0.66	8.0	2.5	
31	3	0.75	0.66	8.0	2.5	
32	3	0.75	0.65	8.0	2.5	
33	3	0.75	0.65	8.0	2.5	
34	3	0.75	0.65	8.0	2.5	
35	3	0.50	0.45	8.0	2.5	
36	3	0.50	0.45	8.0	2.5	
37	3	0.50	0.45	8.0	2.5	
38	3	0.50	0.45	8.0	2.5	
39	3	0.50	0.44	8.0	2.5	
40	2	0.50	0.44	8.0	2.5	
41	2	0.50	0.44	8.0	2.5	
42	2	0.50	0.44	8.0	2.5	
43	2	0.50	0.44	8.0	2.5	
44	2	0.50	0.44	8.0	2.5	
45	2	0.25	0.24	8.0	2.5	
46	2	0.25	0.24	8.0	2.5	
47	2	0.25	0.24	8.0	2.5	
48	2	0.25	0.24	8.0	2.5	
49	2	0.25	0.24	8.0	2.5	

拡幅データ表

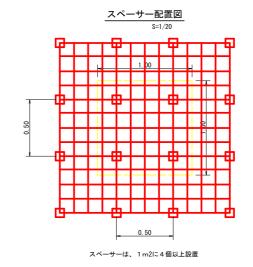


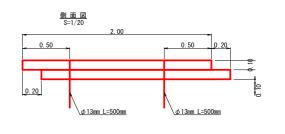

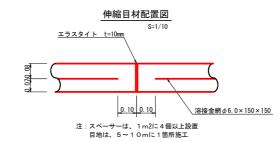


 $0.6 \sim 0.7$

0.6~0.7

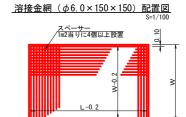

0.10

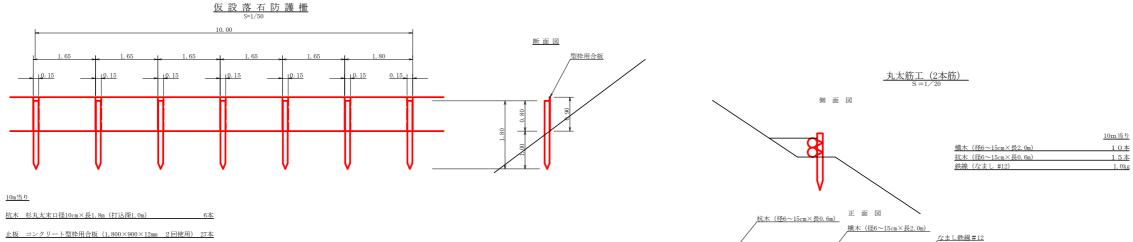


路線名	禅僧線 神野工区	事業名	R 7 波林 林開禅僧線神野 海陽町 開設工事(担い手確保型)
林道区分	森林基幹道	級別区分	2 級 設計速度 2 0 KM/H
年 度	令和 7 年度	施工主体	徳島県
名 称	定規図面	:	2 葉中 2 番
施工地	徳島県 海部郡 海陽町	相川	
縮尺	図示	図面番号	1 4
審査者		設計者	
測点			

<u>平 面 図</u> S=1/500




路線名	禅僧 神野工区 禅僧	事業名	R 7 波林 林開禅僧線神野 海陽町 開設工事(担い手確保型)
林道区分	森林基幹道	級別区分	2 級 設計速度 2 0 KM/H
年 度	令和 7 年度	施工主体	徳島県
名 称	平面図面(残土処理場(1))		1 葉中 1 番
施工地	徳島県 海部郡 海陽町		
縮尺	1/500	図面番号	1 5
審査者		設計者	
測点	No. 0 ~ No. 0+30. 5		

縦 断 図

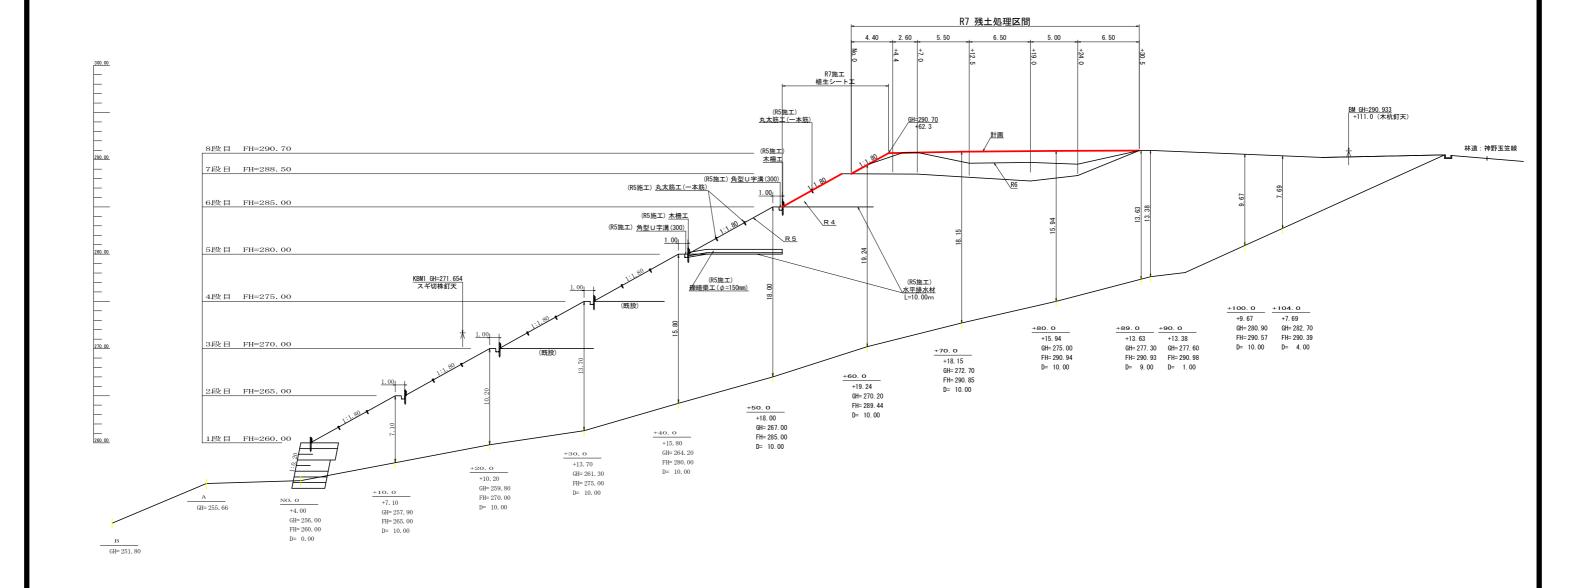

路線名 禅僧線 神野工		禅僧線 神野工区	事業名	事業名 R 6 波林 林開禅僧線神野 海陽町 開設工事(担い手確保型)			
	林道区分 森林基幹道 年 度 令和 6 年度 名 称 縱惭図面(残土処理場(1))		級別区分	2 級	設計速度	2 O KM/H	
			施工主体	徳 島	県		
				1 葉中	1	番	
施工地 徳島県		徳島県 海部郡 海陽町					
	縮尺	1/200	図面番号		1 6		
	審査者		設計者				
	測点	No. 0 ~ No. 0+30. 5					

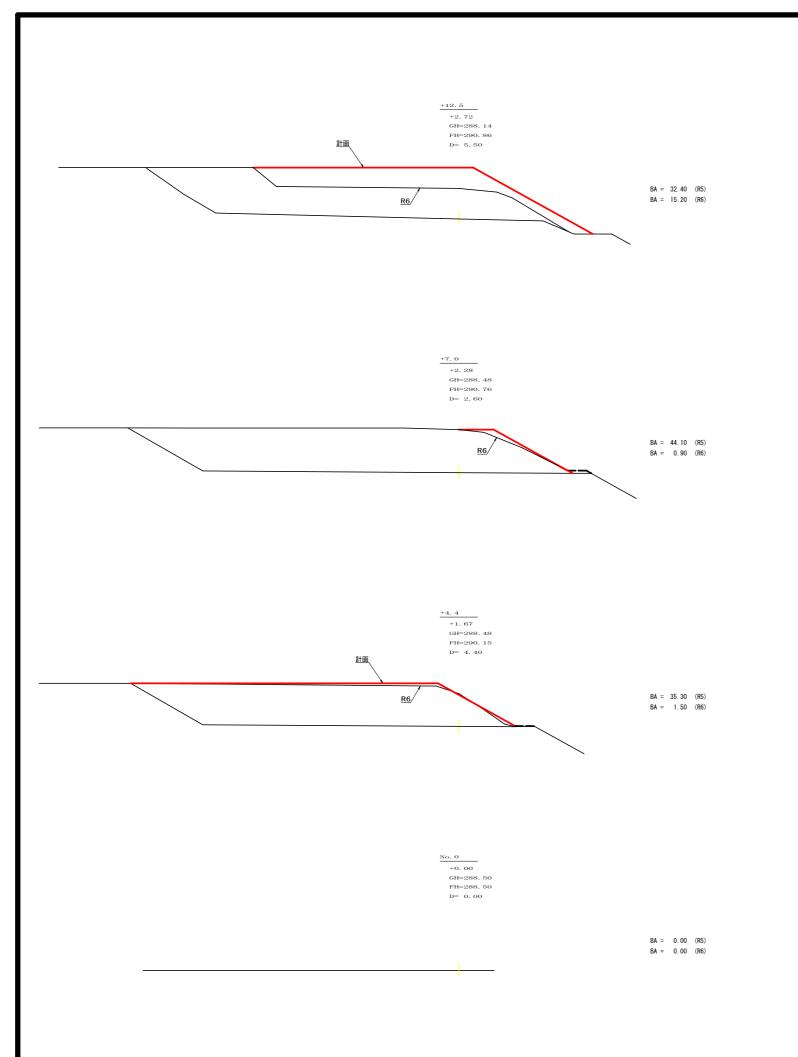

R6禅僧線神野 残土処理量数量計算表

	測点名		断面間距離	断面積(m2)	体積(m3)
NO. 0			0.00	0.00	
NO. 0	+	4.4	4. 40	35. 30	77. 66
NO. 0	+	7.0	2. 60	44. 10	103. 22
NO. 0	+	12.5	5. 50	32. 40	210. 38
NO. 0	+	19.0	6. 50	20. 10	170. 63
NO. 0	+	24.0	5. 00	6. 80	67. 25
NO. 0	+	30.5	6. 50	0.00	22. 10
	合計	-	30.50		651. 23

残土処理量


651.23 / 1.25 = 520.98 m3

R7禅僧線神野 残土処理量数量計算表


	測点名	ž	断面間距離	断面積(m2)	体積(m3)
NO. 0			0.00	0.00	
NO. 0	+	4.4	4. 40	1.50	3. 30
NO. 0	+	7. 0	2. 60	0. 90	3. 12
NO. 0	+	12.5	5. 50	15. 20	44. 28
NO. 0	+	19.0	6. 50	14. 00	94. 90
NO. 0	+	24. 0	5. 00	7. 70	54. 25
NO. 0	+	30. 5	6. 50	0.00	25. 03
	合計		30. 50		224. 87

残土処理量


224.87 / 1.25 = 179.90 m3

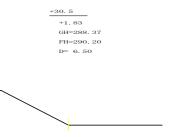


BA = 0.00 (R5) BA = 0.00 (R6)

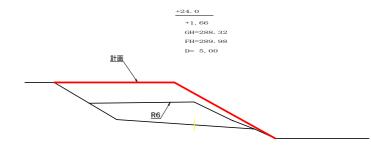


BA = 6.80 (R5) BA = 7.70 (R6)

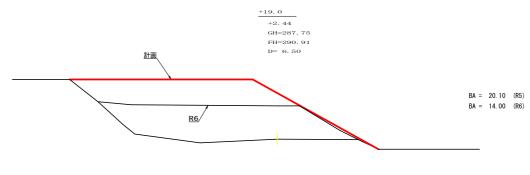


				R7波林 材	開禅僧線神野	
路線名		禅僧 神野工区 線	事業名	R型)		
林道	首区分	森林基幹道	級別区分	2 級	設計速度	2 O KM/H
年 度		令和 7 年度	施工主体	徳島県		-
名	名 称 横断図面(残土処理場(1)	1 葉中	1	番
施	工地	徳島県 海部郡 海陽町				
縮	尺	1/100	図面番号	1 7		
審	查者		設計者			
測	点	No. 0 ∼ +30. 5				

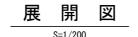

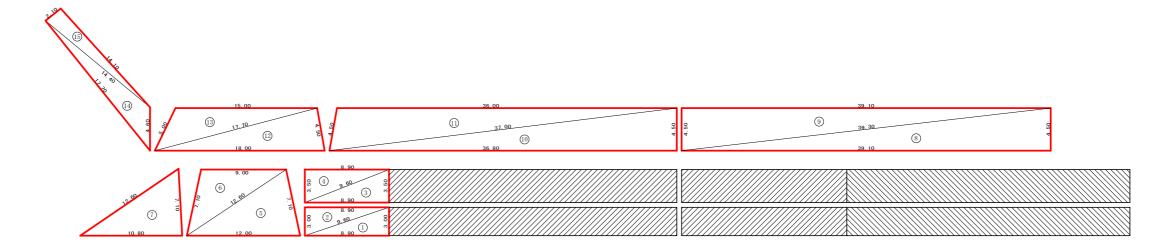

:既設部

植生シート工定規図 S=1/50

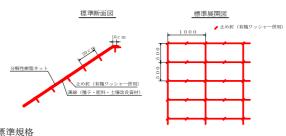

WELL STATES	長さ	ネット					
幅	R G	素 材	目 合	色	1袋入数	備考	
1. Om	10. Om	分解性樹脂	15×20mm	ブラウン	5 0 m2	有機ワッシャー付属	

R7禅僧線神野工区 (残土処理場) 数量計算表 (ヘロン公式)

区分	а	b	С	面 積(m2)
1	3.00	8. 90	9. 60	13.31
2	9. 60	8. 90	3. 00	13.31
3	3. 50	8. 90	9. 60	15. 57
4	9. 60	8. 90	3. 50	15. 57
5	12.00	7. 10	12. 60	41.66
6	12. 60	7. 10	9. 00	31.21
7	7. 10	10.80	12. 60	38. 28
8	39. 10	4. 50	39. 30	87. 97
9	39. 30	39. 10	4. 50	87.97
10	4. 50	36. 80	37. 00	82. 79
11	37. 00	36.00	4. 50	79.92
12	4. 50	18.00	17. 70	39. 75
13	17. 70	15.00	5. 00	34.00
14	4. 60	17. 70	14. 40	25. 45
15	14. 40	14. 10	2. 10	14.77
16				
17				
18				
計	·			621. 53


材料表

(100m2当り)	
-----------	--

品 名	形状	単位	数量	備考
植生シート	$1.0\mathrm{m}\!\times\!10.0\mathrm{m}$	m2	1 1 0	
止め釘	$L=1\ 5\ O\text{mm}$	本	4 4 1	有機ワッシャー付属

	工種	面積(m2)
[法面工(削り取り整形+植生シート)	621. 53


	路線名	禅増線 神野工区	事業名 R 7波林 林開禅僧線神野 海陽町 開設工事(担い手確保型)			
	林道区分	森林基幹道	級別区分	2 級 設計速度 2 OKM/		
	年 度	令和 7 年度	施工主体			
	名 称	展開図面(残土処理場(1))	1 葉中	1	番
	施工地	徳島県 海部郡 海陽町				
	縮尺	1/200	図面番号	1 8		
	審査者		設計者			
測 点 残土処理場 (林道:神野玉笠線神野工区内)						

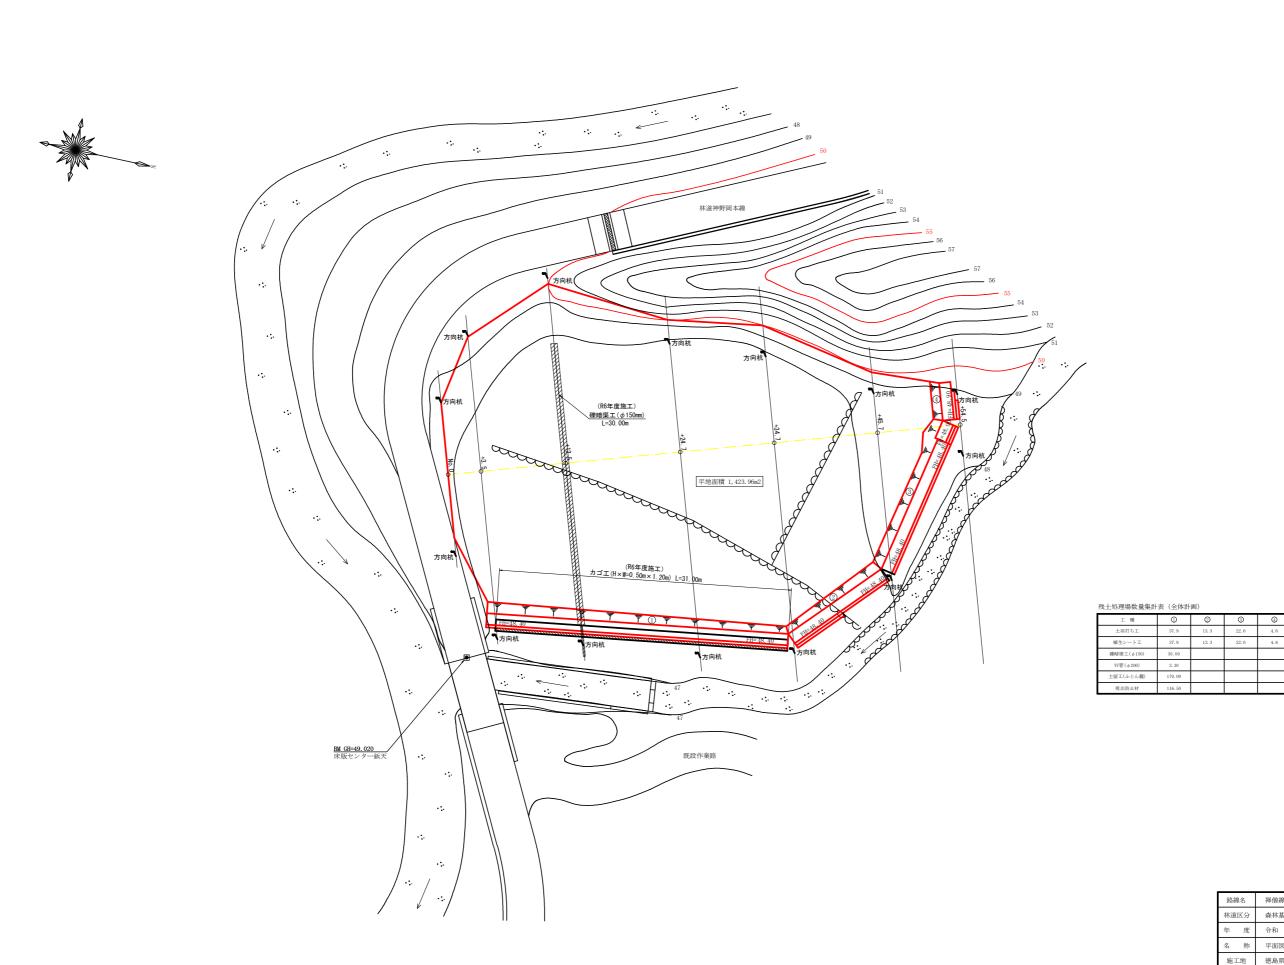


7人工,20日	7久上咫任物奴里来司衣(王平司四)								
3	種	0	0	3	4	合 計			
土羽	打ちエ	37.9	13. 3	22.0	4.6	77.8 m2			
植生	シートエ	37.9	13. 3	22.0	4.6	77.8 m2			
礫暗渠	⊥(φ150)	30.00				30.00 m			
VU管	(\$\phi 200)	3, 30				3.30 п			
土留工	(ふとん籠)	170.00				170.00 п			
吸出	防止材	116.50				116.50 м2			

 事業名
 R 7 液林 林陽準僧線神野 海陽町 開設工事(担い手確保型)

 級別区分
 2 級 設計速度
 2 0 KM/H
 禅僧線 神野工区 森林基幹道 令和 7 年度 施工主体 徳島県 平面図面(残土処理場(2)) 徳島県 海部郡 海陽町 図面番号 1 9 審査者 設計者 測 点 NO. 0 (BP) ~ No. 0+54. 5

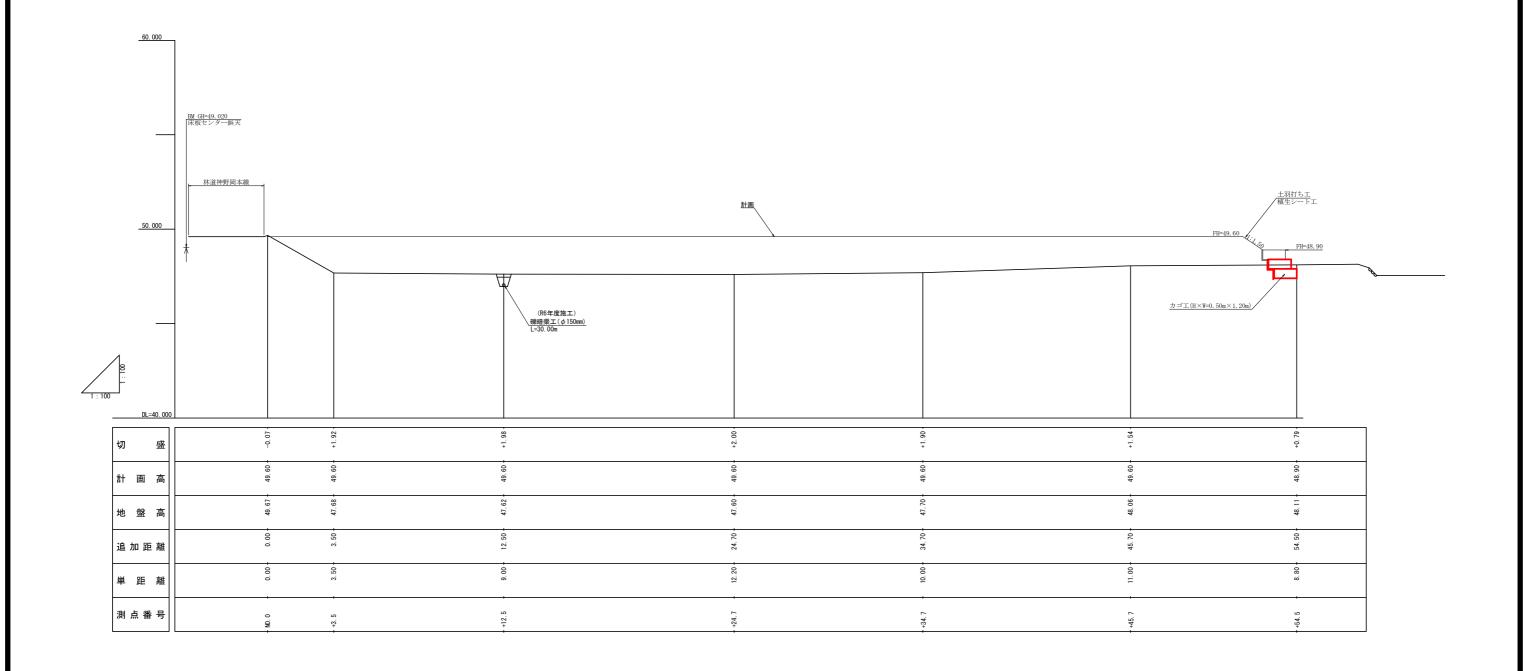

路線名	禅僧線 神野工区		R 7 波林 林開禅僧線神野 海陽町 開設工事(担い手確保型)
林道区分	森林基幹道	級別区分	2 級 設計速度 2 0 KM/H
年 度	令和 7 年度	施工主体	徳 島 県
名 称	縦断図面(残土処理場(2)) :	1 葉中 1 番
施工地	徳島県 海部郡 海陽町		
縮尺	1/100	図面番号	2 1
審査者		設計者	
測点	NO. 0 \sim No. 0+54. 5		

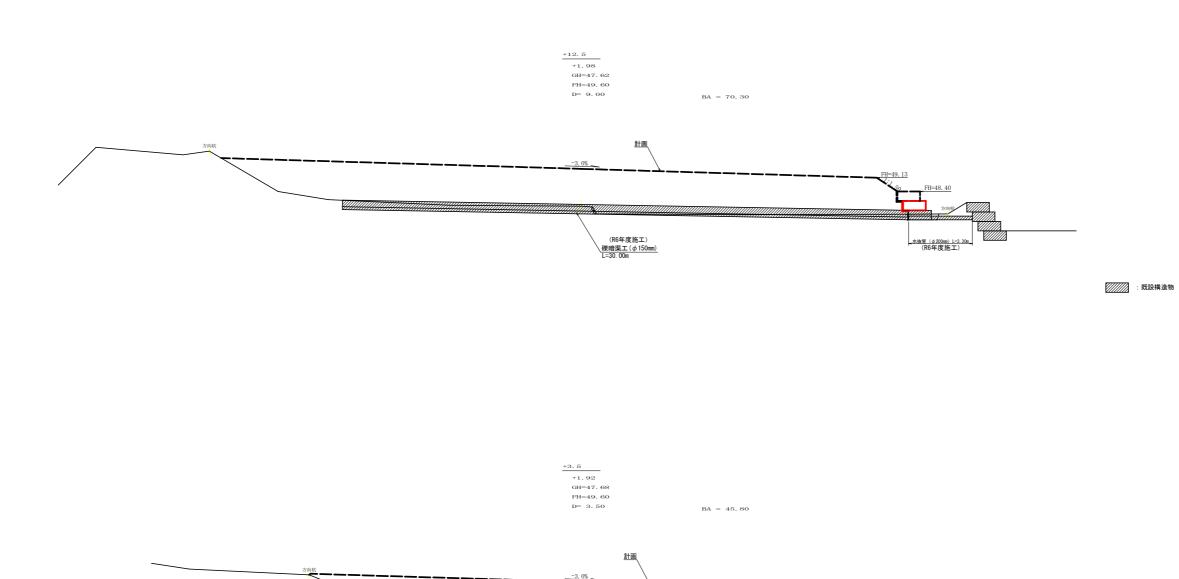


: 既設構造物

No. 0
+0.07
GH=49.6
FH=49.60
D= 0.00


(R6年度施工) カゴエ(H×W=0.50m×1.20m)

路線名 林道区分 年 度		禅僧線 神野工区			林開禅僧線神野 設工事(担い手		
		森林基幹道	級別区分	2 級	設計速度	2 0	KM/H
		令和 7 年度	施工主体	徳島	,県		
名	名 称 横断図面 (残土処理場(2)			2 葉中	1	番	
施工地	地	徳島県 海部郡 海陽町					
縮 尺 1/100 審査者		1/100	図面番号		2 1		
		設計者					
測	点	NO. 0 (BP) ~ No. 0+12. 5					

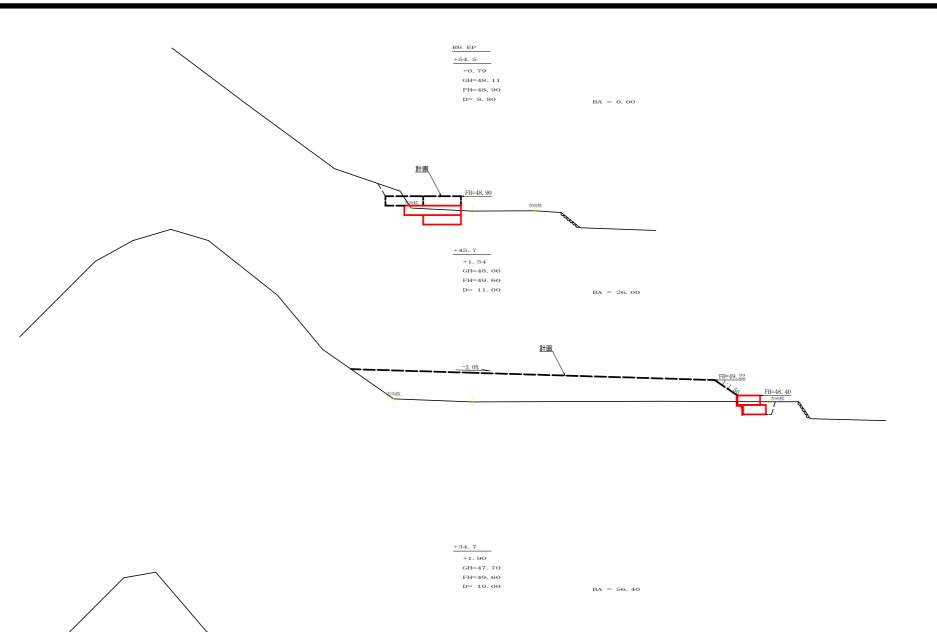

残土処理場許容量数量計算表

戏工处理场计谷里致里计异衣								
	DC WH		盛土					
測点	距 離 (m)	断面積	平 均	体 積				
	(111)	(m2)	(m2)	(m3)				
No. 0	0.00	0.00						
+3.5	3. 50	45. 80	22. 90	80. 15				
+12.5	9.00	70. 30	58. 10	522. 90				
+24. 7	12. 20	62. 90	66. 60	812. 52				
+34. 7	10.00	56. 40	59. 70	597. 00				
+45. 7	11.00	26. 00	41. 20	453. 20				
+54. 5	8.80	0.00	13. 00	114. 40				
승 計	54. 50			2, 580. 17				
残土処理場許容量		2, 580	. 17 /1. 25 =	2, 064. 14				

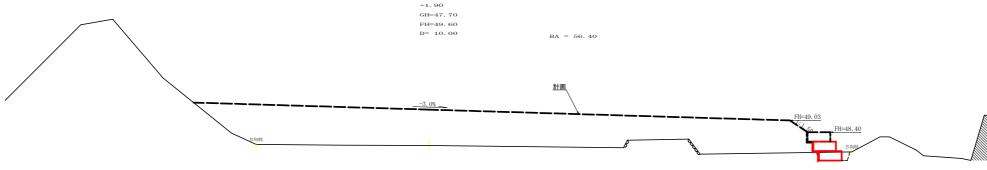

: 既設構造物


	+24.7 +2.00 GH=47.60 FH=49.60 D= 12.20	BA = 62.90	
	3.0%	計画	FH=49. 06
Triplet:	+	•	デH=48.40 カ向柱 カゴエ (H×W=0.50m×1.20m)

	路線名	禅僧線 神野工区			林開禅僧線神野 設工事(担い手	確保型)	
林道区分		森林基幹道	級別区分	2 級	設計速度	20 K)	M/H
	年 度	令和 7 年度	施工主体	徳 島	県		
	名 科	横断図面(残土処理場(2))) :	2 葉中	2	番	
	施工地	徳島県 海部郡 海陽町					
	縮尺	1/100	図面番号		2 2		
	審査者		設計者				
	測点	NO. 0+24. 7 ∼ No. 0+54. 5					

: 既設構造物

<u>土留工展開図</u> SC:1/100




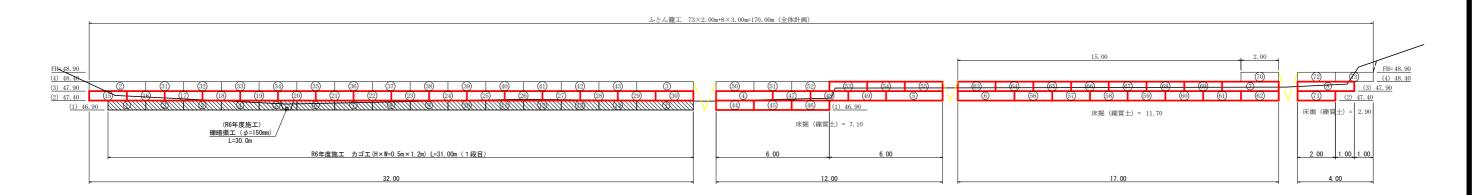

EL= 40.00

全体計画

王/本計画				
エ 種	算 式	全体数量	R6年度	R7年度
カゴエ(フトン篭) H×W=0.5m×1.2m	146. 00 (L=2. 0m) +24. 00 (L=3. 0m)	170.00 m	31.00 m	95.00 m
吸出防止材 (不織布 短繊維 t=10mm)	(31. 00+6. 00+2. 00+2. 00) × 2. 10+ (6. 00+15. 00+1. 00+1. 00) × 1. 30+1. 00 × 0. 50	116.50 m2	15.50 m2	66.10 m2
水抜管 (VP φ 200mm)		3.30 m	3.30 m	m
床掘 (礫質土)	(16. 00+7. 10+11. 70+2. 90) × 1. 50	56.55 m3	24.00 m3	32.55 m3
基面整正	(32. 00+12. 00+17. 00+4. 00) ×1. 20	78.00 m2	37. 20 m2	40.80 m2
礫暗渠工 (φ150mm)		30.00 m	30.00 m	m

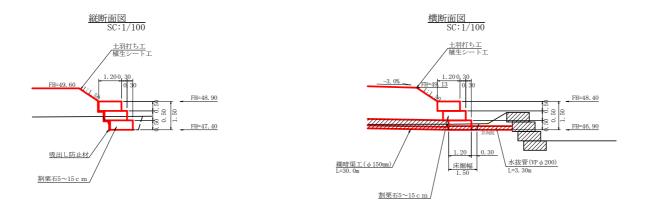

	路線名	禅僧線 神野工区			林開禅僧線神野 設工事(担い手	確保型)
	林道区分	森林基幹道	級別区分	2 級	設計速度	2 O KM/H
	年 度	令和 7 年度	施工主体	徳 島	県	
	名 称	構造図面(残土処理場(2)) :	1 葉中	1	番
施工地 徳島県 海部郡 海陽町						
	縮尺	図示	図面番号		2 3	
	審査者		設計者			
	測点	NO. 0 (BP) ~ No. 0+54. 5				